

事業用地ボーリングデータ



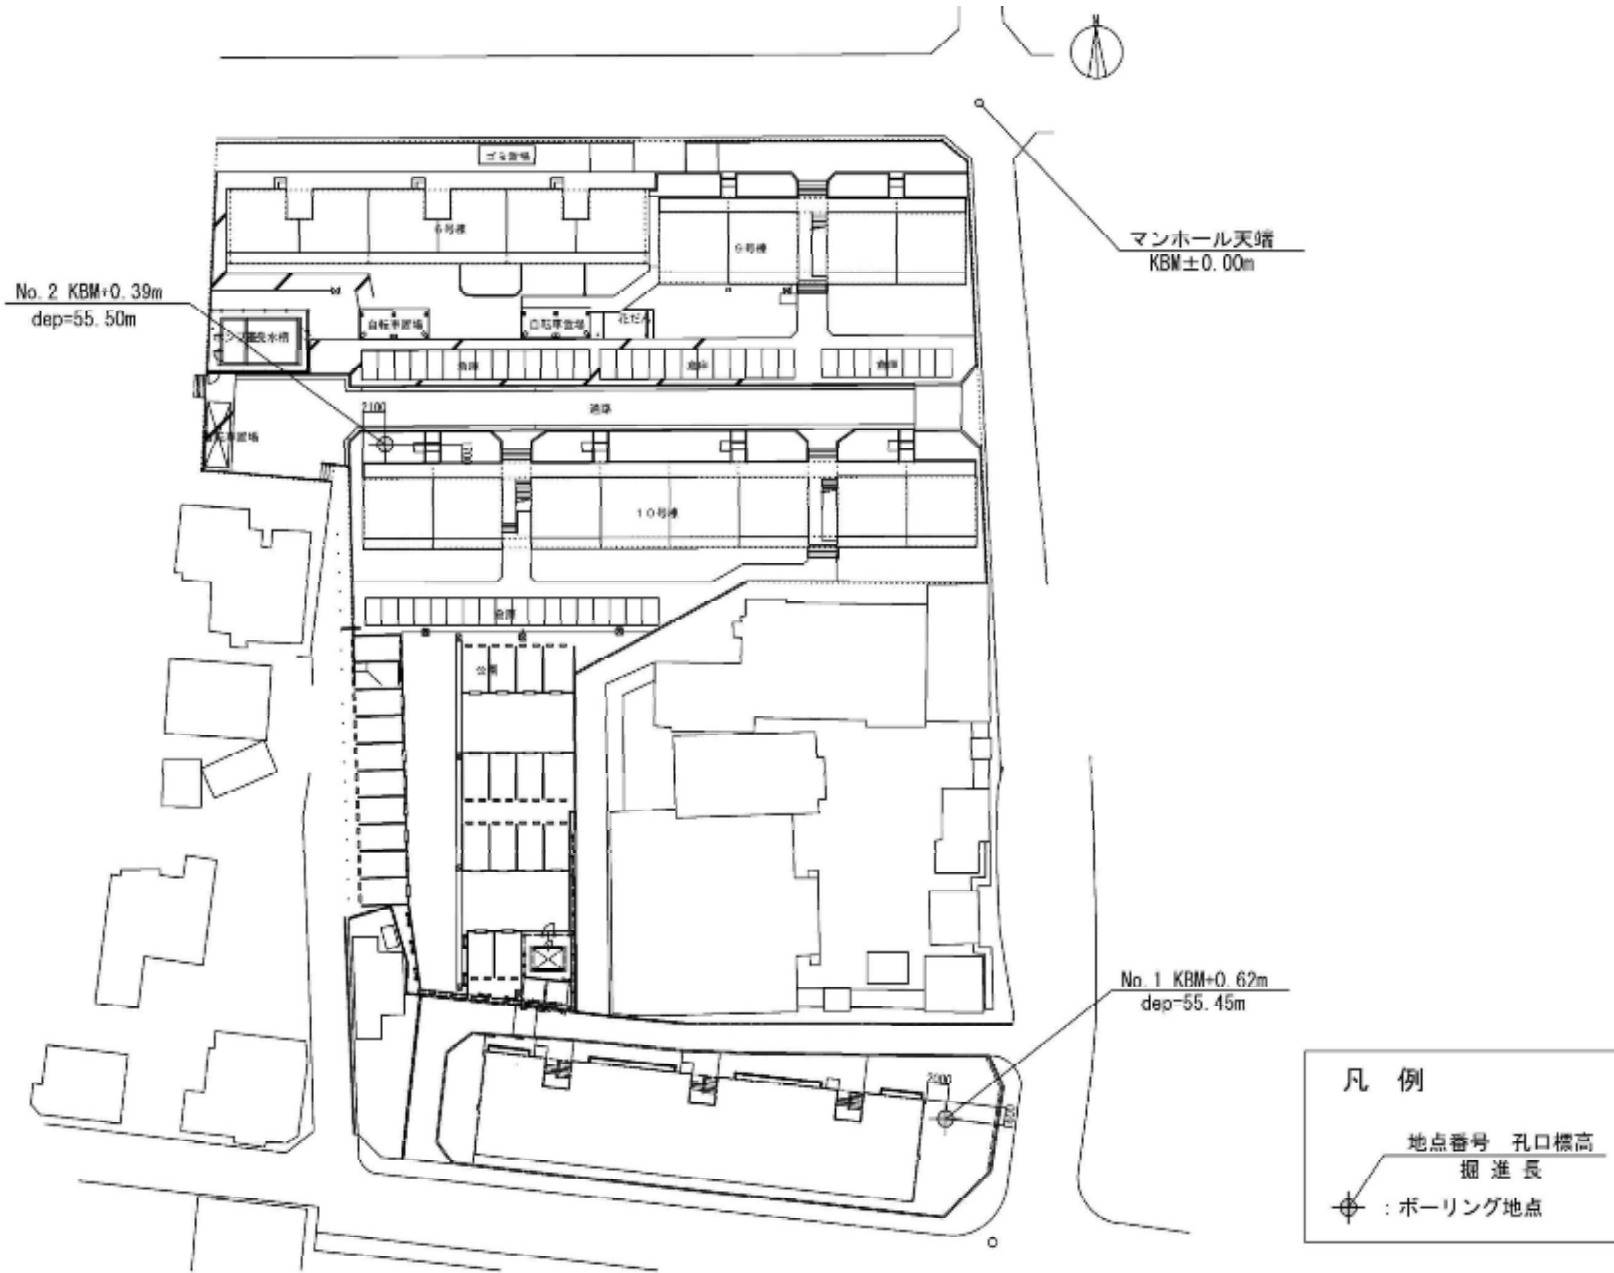


図 調査地点位置図 (縮尺 S=1:500 (A3))

| | | | | | | |
|----|--------|------|------|-----|--------|--|
| 27 | | | | 暗緑 | 粘土 | 粘着性中位 貝殻片点在 |
| 28 | | | | 暗青緑 | 粘土 | 硬い 30.00m以深、 貝殻片の混入量増す |
| 29 | | | | 暗青緑 | 粘土 | 中位の 30.00m以深、 不規則、ブロック状に細砂～中砂 を少量混入する |
| 30 | | | | | | |
| 31 | | | | | | |
| 32 | -31.18 | 8.37 | 31.8 | 暗緑 | 粘土 | 不規則に細砂混入 |
| 33 | -31.73 | 0.57 | 33.3 | 暗緑 | 粘土質砂 | 細砂主体 不規則に粘土混入 |
| 34 | -32.48 | 0.77 | 33.1 | 暗緑 | 粘土質砂 | 全体に微細砂～細砂混入 4.00m以深、腐植物混入 |
| 35 | -33.72 | 1.25 | 34.3 | 暗青緑 | 砂 | 砂は細砂～粗砂 |
| 36 | -34.23 | 0.50 | 34.8 | 暗青緑 | シルト質砂 | 微細砂主体、腐植物混入 薄層状にシルト混入 |
| 37 | -34.88 | 0.67 | 35.3 | 暗青緑 | 砂 | 砂は細砂～粗砂 |
| 38 | -36.18 | 1.30 | 36.8 | 暗青緑 | 砂 | 砂は細砂～粗砂 |
| 39 | -36.73 | 0.57 | 37.3 | 暗青緑 | 砂 | 砂は細砂～粗砂 |
| 40 | -37.98 | 1.23 | 38.6 | 暗青緑 | 砂 | 中砂～粗砂主体 含水量中～多い 5～10mmの亜角礫点在 所々、レンズ状に少量のシルト混入 |
| 41 | -38.83 | 0.83 | 39.4 | 暗青緑 | 粘土 | 非常に密な 所々、不規則に少量の微細砂混入 腐植物点在 |
| 42 | -40.18 | 1.33 | 40.8 | 暗青緑 | 粘土質砂 | 密な 砂は細砂～粗砂 全体、薄層状に粘土混入 所々、10cm厚の粘土を挟む |
| 43 | -40.83 | 0.67 | 41.4 | 暗青緑 | 砂 | 中砂主体で、粗砂混じる ブロック状に少量のシルト混入 |
| 44 | -41.38 | 0.57 | 42.0 | 暗青緑 | 粘土質砂 | 非密な 細砂主体で、粗砂混じる ブロック状に少量のシルト混入 |
| 45 | -42.72 | 1.33 | 43.3 | 暗青緑 | 粘土 | 細砂主体 不規則、薄層状に粘土を多量に混入 45.00m以深、砂は細砂～粗砂と なる |
| 46 | -43.38 | 0.67 | 44.0 | 暗青緑 | 砂 | 中砂～粗砂主体、含水量中～多い 細砂混入、部分的に少量のシルト 混入 45.30m以深、礫の混入量減少 |
| 47 | -44.38 | 1.60 | 45.0 | 暗青緑 | 砂 | 中砂～粗砂主体、含水量中～多い 細砂混入、部分的に少量のシルト 混入 45.30m以深、礫の混入量減少 |
| 48 | -46.38 | 1.40 | 47.0 | 暗青緑 | 砂 | 中砂～粗砂主体、含水量中～多い 細砂混入、部分的に少量のシルト 混入 45.30m以深、礫の混入量減少 |
| 49 | -48.28 | 1.90 | 48.3 | 暗青緑 | 砂 | 中砂～粗砂主体、含水量中～多い 細砂混入、部分的に少量のシルト 混入 45.30m以深、礫の混入量減少 |
| 50 | -49.28 | 1.90 | 48.3 | 暗青緑 | 砂 | 中砂～粗砂主体、含水量中～多い 細砂混入、部分的に少量のシルト 混入 45.30m以深、礫の混入量減少 |
| 51 | -50.53 | 2.23 | 51.1 | 暗青緑 | シルト混り砂 | 中砂～粗砂主体、含水量中位 不規則にシルト混入 |
| 52 | -51.38 | 0.83 | 52.0 | 暗青緑 | 粘土質砂 | 中砂～粗砂主体、含水量中位 不規則に粘土を多量に混入 |
| 53 | -52.83 | 0.67 | 53.4 | 暗青緑 | 砂 | 中砂～粗砂主体、細礫点在 含水量中位～多い |
| 54 | -53.28 | 0.44 | 53.8 | 暗青緑 | 粘土質砂 | 細砂～中砂主体、含水量中位 不規則にシルト混入 |
| 55 | -54.08 | 0.80 | 54.7 | 暗青緑 | 砂 | 中砂～粗砂主体、細礫点在 含水量中～多い |
| 56 | -54.83 | 0.77 | 55.4 | 暗青緑 | 粘土質砂 | 微細砂主体 全体に粘土を多量に混入 |

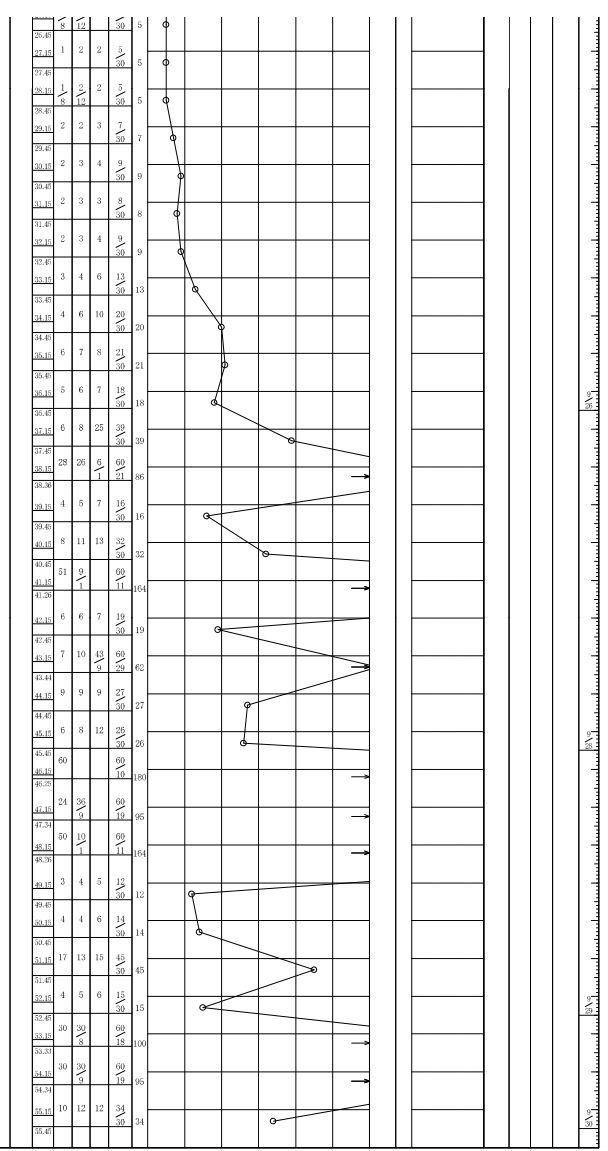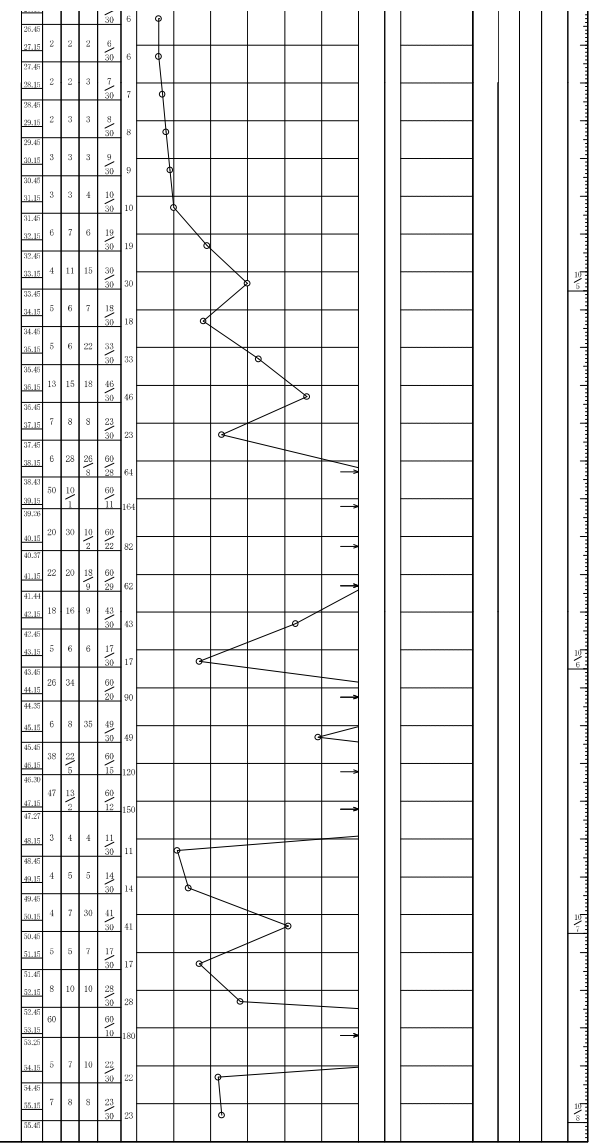

| | | | | | | |
|----|--------|------|-------|-----------|--------|---|
| 27 | | | | 暗緑灰 / 暗青緑 | 粘土 | 約質 粘着性中位 腐植物点在 |
| 28 | | | | | | 24.00m以深、貝殻片混入 |
| 29 | | | | | | 30.00m以深、 不規則に少量の細砂を混入し、 貝殻片を多量に混入する |
| 30 | | | | | | |
| 31 | | | | | | |
| 32 | -31.61 | 8.73 | 32.00 | 暗緑灰 / 暗青緑 | 粘土質砂 | 中位 細砂～中砂主体、含水量中位 不規則に粘土を多量に混入 腐植物点在 |
| 33 | -32.88 | 1.27 | 33.27 | 暗緑灰 / 暗青緑 | シルト混り砂 | 中位 32.45m付近、 500μmの粘土（淡緑灰色）を挟む 砂は細砂～粗砂、含水量中位 |
| 34 | -33.21 | 0.33 | 33.61 | 暗緑灰 / 暗青緑 | 粘土 | 約質 腐植物を多量に混入 |
| 35 | -34.43 | 1.20 | 34.83 | 暗緑灰 / 暗青緑 | 砂質粘土 | 中位 不規則に細砂混入 |
| 36 | -34.98 | 0.53 | 35.33 | 暗緑灰 / 暗青緑 | 砂 | 密な 細砂主体、含水量少量～中位 ブロック状に少量のシルト混入 35.00m以深、 中砂～粗砂主体で、含水量増す |
| 37 | -36.41 | 1.43 | 36.84 | 暗緑灰 / 暗青緑 | 粘土質砂 | 中位 細砂～中砂主体 互層状に粘土混入 腐植物点在 |
| 38 | -37.58 | 1.43 | 38.27 | 暗緑灰 / 暗青緑 | 砂 | 中位 細砂～中砂主体 含水量少量～中位 不規則に細砂混入 |
| 39 | -38.41 | 0.53 | 39.14 | 暗緑灰 / 暗青緑 | 砂混り粘土 | 中位 細砂主体、凝固状態多す |
| 40 | -38.70 | 0.33 | 39.14 | 暗緑灰 / 暗青緑 | 粘土 | 非常に密な 細砂～中砂主体 細砂点在 |
| 41 | | | | 暗緑灰 / 暗青緑 | 砂 | 非常に密な 40.00m以深、中砂主体 シルト状に少量のシルト混入 41.00m付近、中砂～粗砂主体 41.00m付近、φ2～10mmの亜角礫 灰存在 全体に含水量中位 42.35m以深は、シルト質微細砂 |
| 42 | -42.06 | 3.37 | 42.43 | 暗緑灰 / 暗青緑 | 砂混り粘土 | 非常に密な 全体に微細砂～細砂混入 腐植物点在 |
| 43 | -43.51 | 1.43 | 43.93 | 暗緑灰 / 暗青緑 | 砂 | 非常に密な 中砂～粗砂主体 細砂点在、含水量中位 |
| 44 | -44.01 | 1.10 | 45.00 | 暗緑灰 / 暗青緑 | 砂質粘土 | 非常に密な 不規則に微細砂混入 層状にシルト混入、凝固状態多す |
| 45 | -44.98 | 0.33 | 45.33 | 暗緑灰 / 暗青緑 | 砂混り粘土 | 非常に密な 砂は細砂～粗砂 φ2～10mmの亜角礫混入 |
| 46 | -45.63 | 0.63 | 46.00 | 暗緑灰 / 暗青緑 | 砂 | 非常に密な 粒径均一な細砂 含水量中位 |
| 47 | -47.41 | 1.80 | 47.83 | 暗緑灰 / 暗青緑 | 砂混り粘土 | 非常に密な 不規則に細砂混入 深度を増すに従い、砂の混入量が 増加する 腐植物点在 50.25m以深は砂質粘土 |
| 48 | | | | 暗緑灰 / 暗青緑 | 粘土 | 硬い |
| 49 | | | | 暗緑灰 / 暗青緑 | 砂混り粘土 | 硬い |
| 50 | -49.98 | 2.53 | 50.33 | 暗緑灰 / 暗青緑 | 粘土質砂 | 中位 細砂～中砂主体 不規則に粘土混入 |
| 51 | -50.63 | 0.63 | 51.00 | 暗緑灰 / 暗青緑 | 粘土質砂 | 中位 砂は細砂～粗砂 不規則に粘土を多量に混入 腐植物点在 |
| 52 | -51.71 | 1.10 | 52.11 | 暗緑灰 / 暗青緑 | シルト混り砂 | 中位 微細砂～細砂主体 シルト状、薄層状にシルト混入 |
| 53 | -52.41 | 0.70 | 52.83 | 暗緑灰 / 暗青緑 | 砂混り粘土 | 非常に密な 中砂～粗砂主体、含水量多い φ2～10mmの亜角～亜円礫混入 |
| 54 | -53.01 | 0.60 | 53.41 | 暗緑灰 / 暗青緑 | 粘土質砂 | 非常に密な 微細砂主体 含水量少量～中位 全体に粘土を多量に混入 55.00m以深、 薄層状、互層状に腐植物を伴う粘土 を多量に混入する |
| 55 | -55.11 | 2.10 | 55.53 | 暗緑灰 / 暗青緑 | 砂 | 中位 |



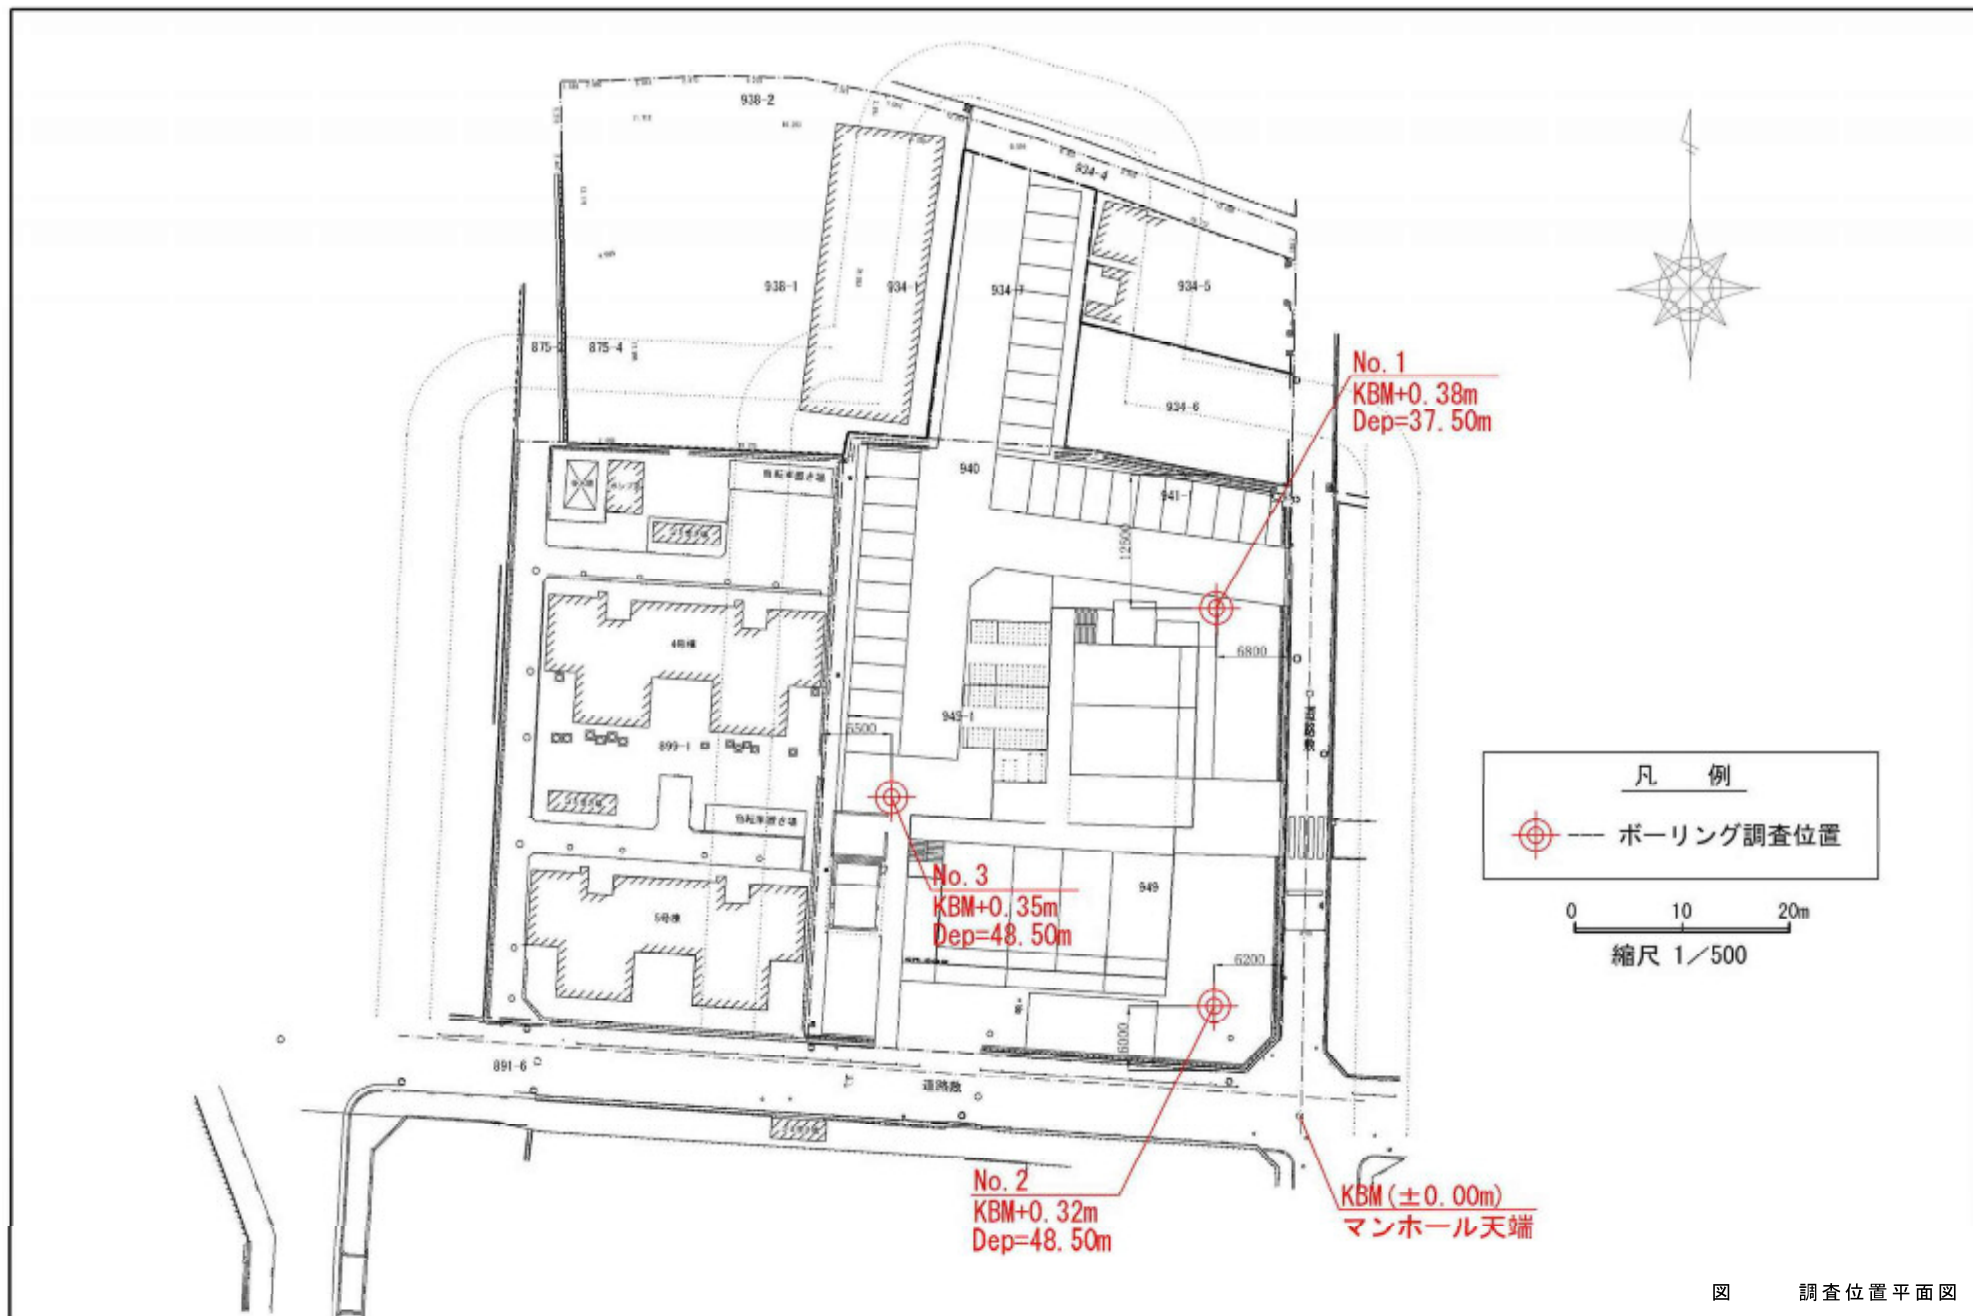


図 調査位置平面図

ボーリング柱状図

調査名 (仮称) 東大阪市宮北蛇倉住宅A棟第1期建設工事に係る地質調査業務

ボーリング№

事業・工事名

シート№

| | | | | | | | |
|----------|---------------|------|----------|--------------------|----------------------------|--------|---------|
| ボーリング名 | No. 1 | | 調査位置 | 大阪府東大阪市長瀬1丁目934-7棟 | | 北緯 | |
| 発注機関 | 東大阪市建設局建築部建築課 | | | 調査期間 | 平成 24年 2月 20日 ~ 24年 2月 22日 | 東経 | |
| 調査業者名 | 有限会社 エンジン | 主任技師 | 特野 雅夫 | 現場代理人 | 大須 得行 | コア 掘定者 | 特野 雅夫 |
| ボーリング責任者 | | | | | | | 黒野 隆之 |
| 孔口標高 | +0.38m | 方位 | 197° 90' | 地盤勾配 | カノ社製KR-100型 | ハンマー | 半自動落下 |
| 総掘進長 | 37.50m | 方位 | 180° 東 | 使用機種 | エンジン | ポンプ | カノ社製V6型 |

